

Государственное унитарное предприятие
Владимирской области
Головной проектный институт
ВЛАДИМИРГРАЖДАНПРОЕКТ



**Станция водоподготовки на территории УВС
третьего подъема в ЗАТО
г.Радужный Владимирской области**

РАБОЧАЯ ДОКУМЕНТАЦИЯ

**Силовое электрооборудование.
Насосная станция 3-го подъема**

6425-21-ЭМ2

Муниципальный контракт 62 от 09 июня 2021г

Заказчик: МКУ "ГКМХ"

ВЛАДИМИР 2022

Государственное унитарное предприятие
Владимирской области
Головной проектный институт
ВЛАДИМИРГРАЖДАНПРОЕКТ



**Станция водоподготовки на территории УВС
третьего подъема в ЗАТО
г.Радужный Владимирской области**

РАБОЧАЯ ДОКУМЕНТАЦИЯ

**Силовое электрооборудование.
Насосная станция 3-го подъема**

6425-21-ЭМ2

Муниципальный контракт 62 от 09 июня 2021г


Заказчик: МКУ "ГКМХ"

Главный инженер института..... Любанский Д.Е.

Главный инженер проекта..... Иванов О.И.



ВЛАДИМИР 2022

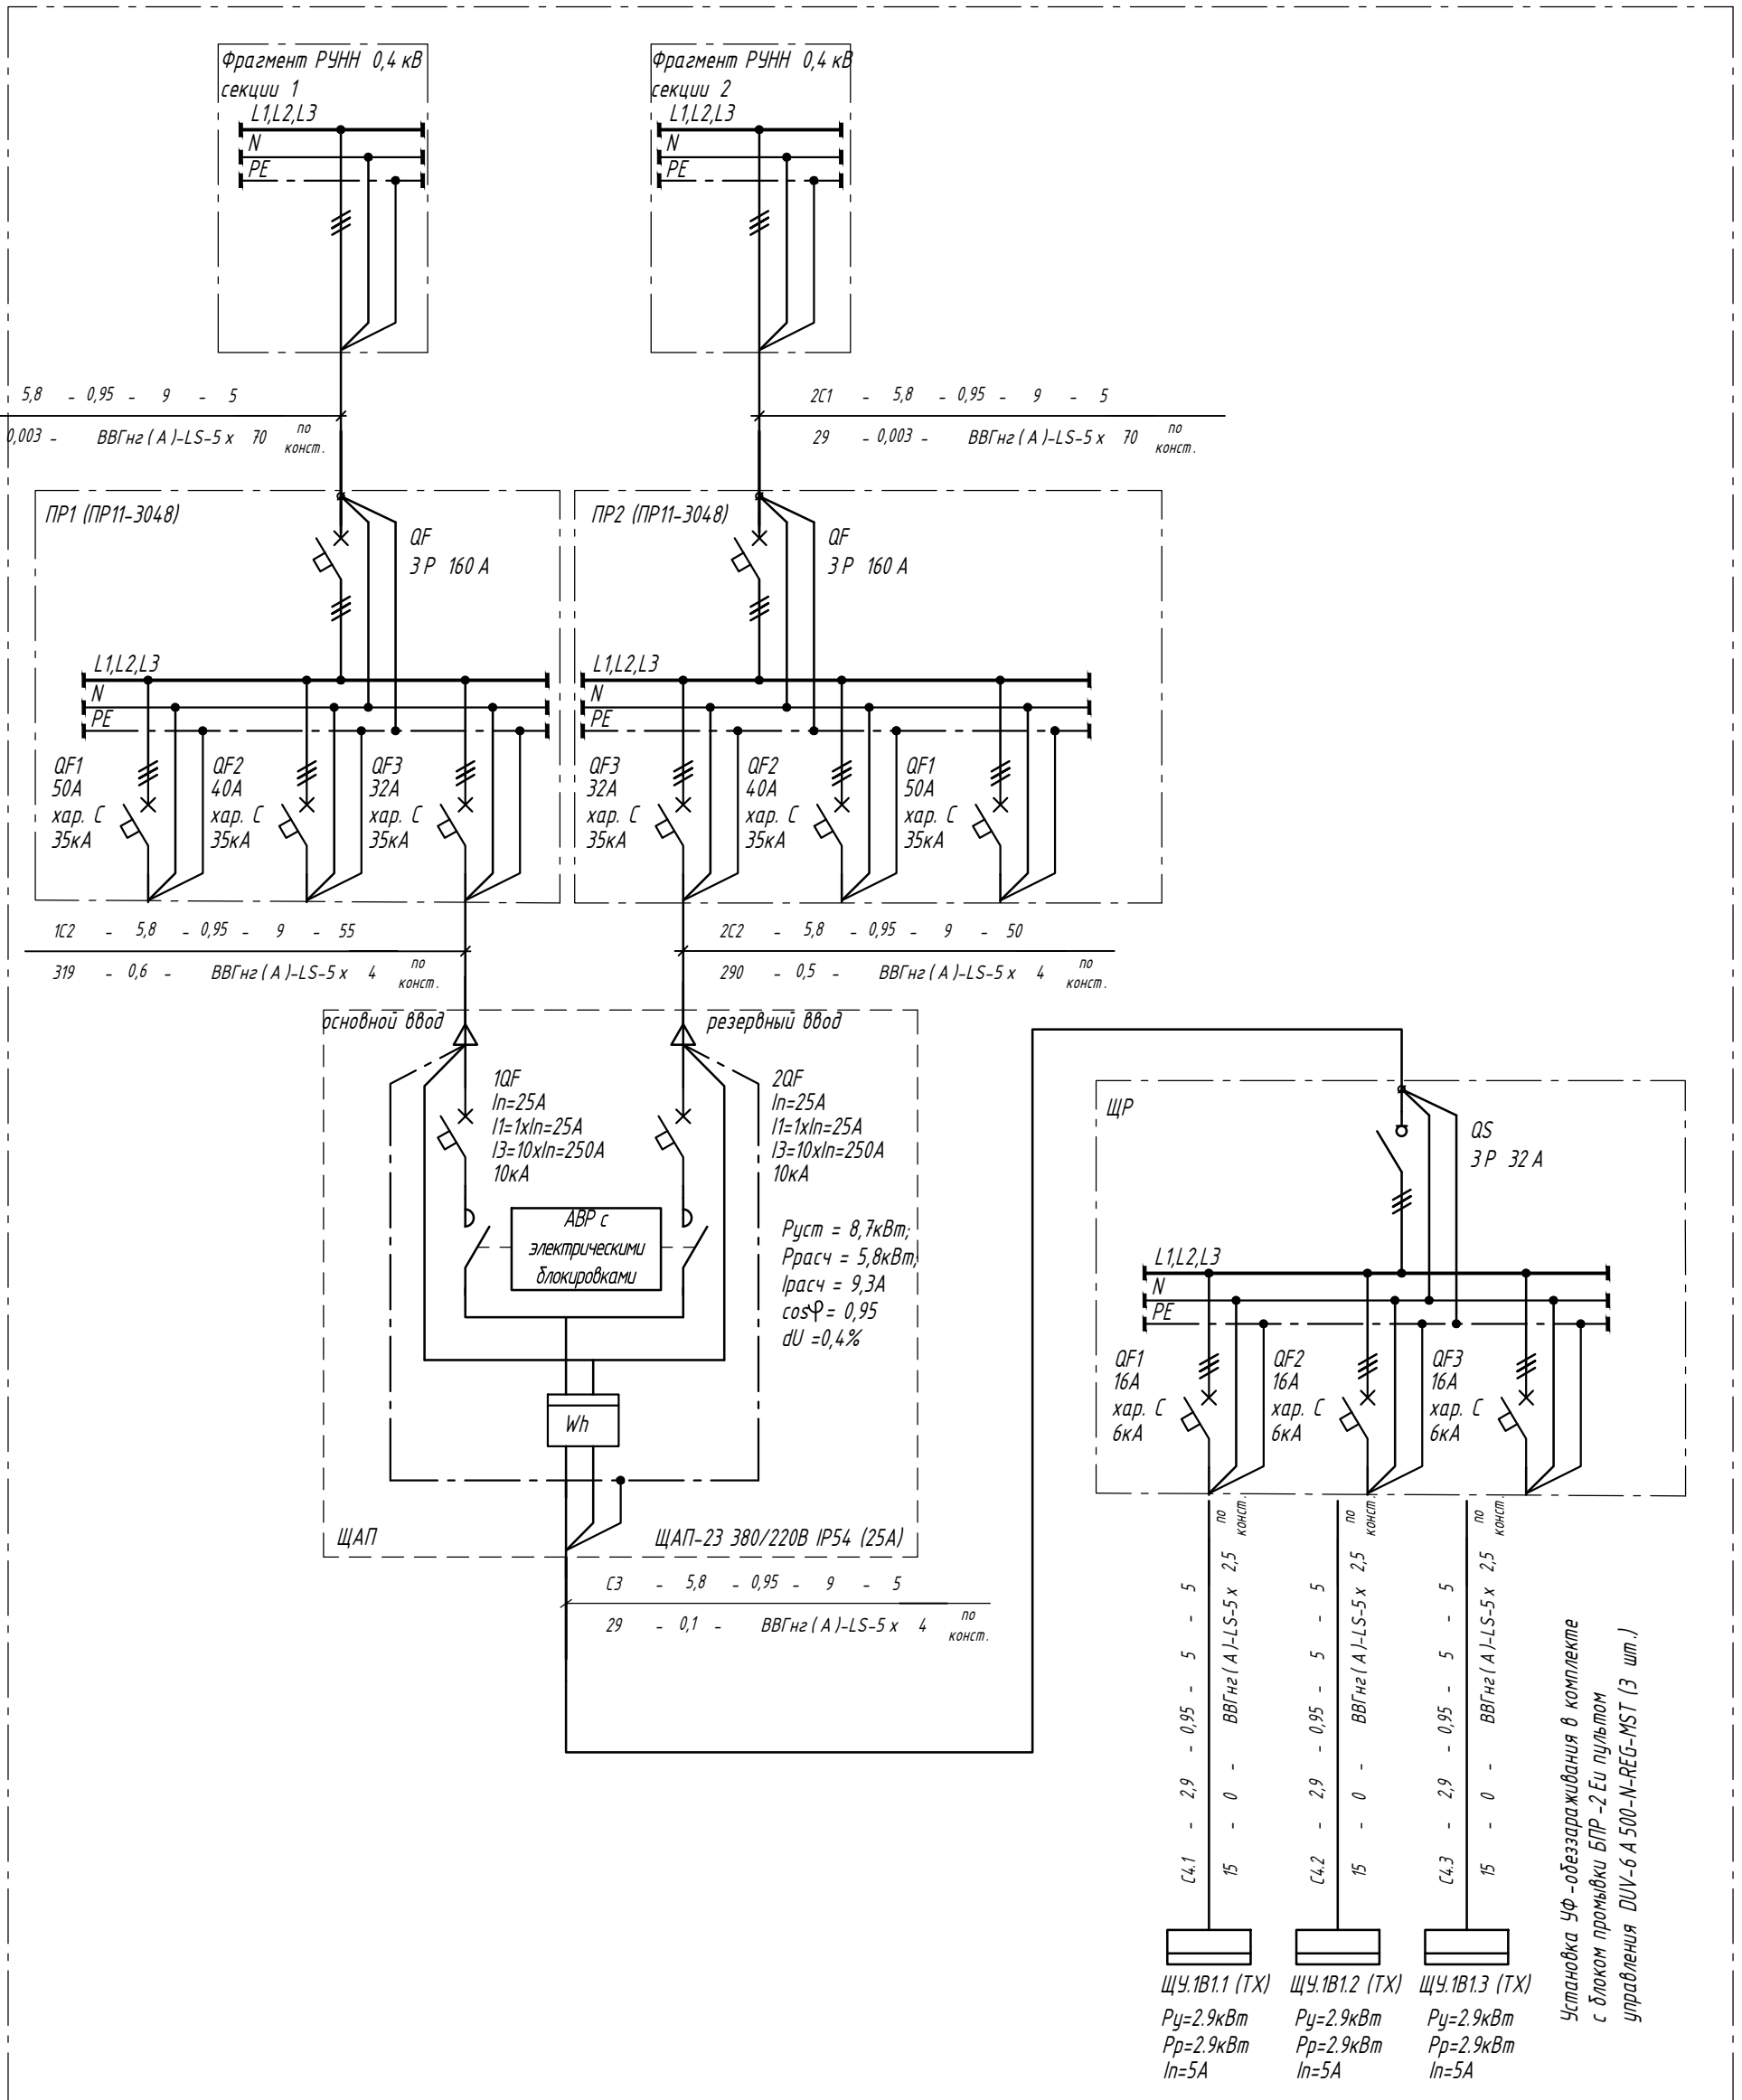

Согласовано

Инв. № подл. Подп. и дата. Взам. инв. №

Изм.	Кол. уч.	Лист	№ док.	Подп.	Дата
Разработал		Кузнецов		<i>[Signature]</i>	08.22
Проверил		Плутарь		<i>[Signature]</i>	08.22
Н. контр.		Склянкин		<i>[Signature]</i>	08.22
ГИП		Иванов		<i>[Signature]</i>	08.22

6425-21-ЭМ2


Станция водоподготовки на территории УВС третьего подъема в ЗАТО г. Радужный Владимирской области

Силовое электрооборудование
Насосная станция 3-го подъема

Стадия	Лист	Листов
Р	2	

Схема однолинейная принципиальная

ВЛАДИМИРГРАЖДАНПРОЕКТ

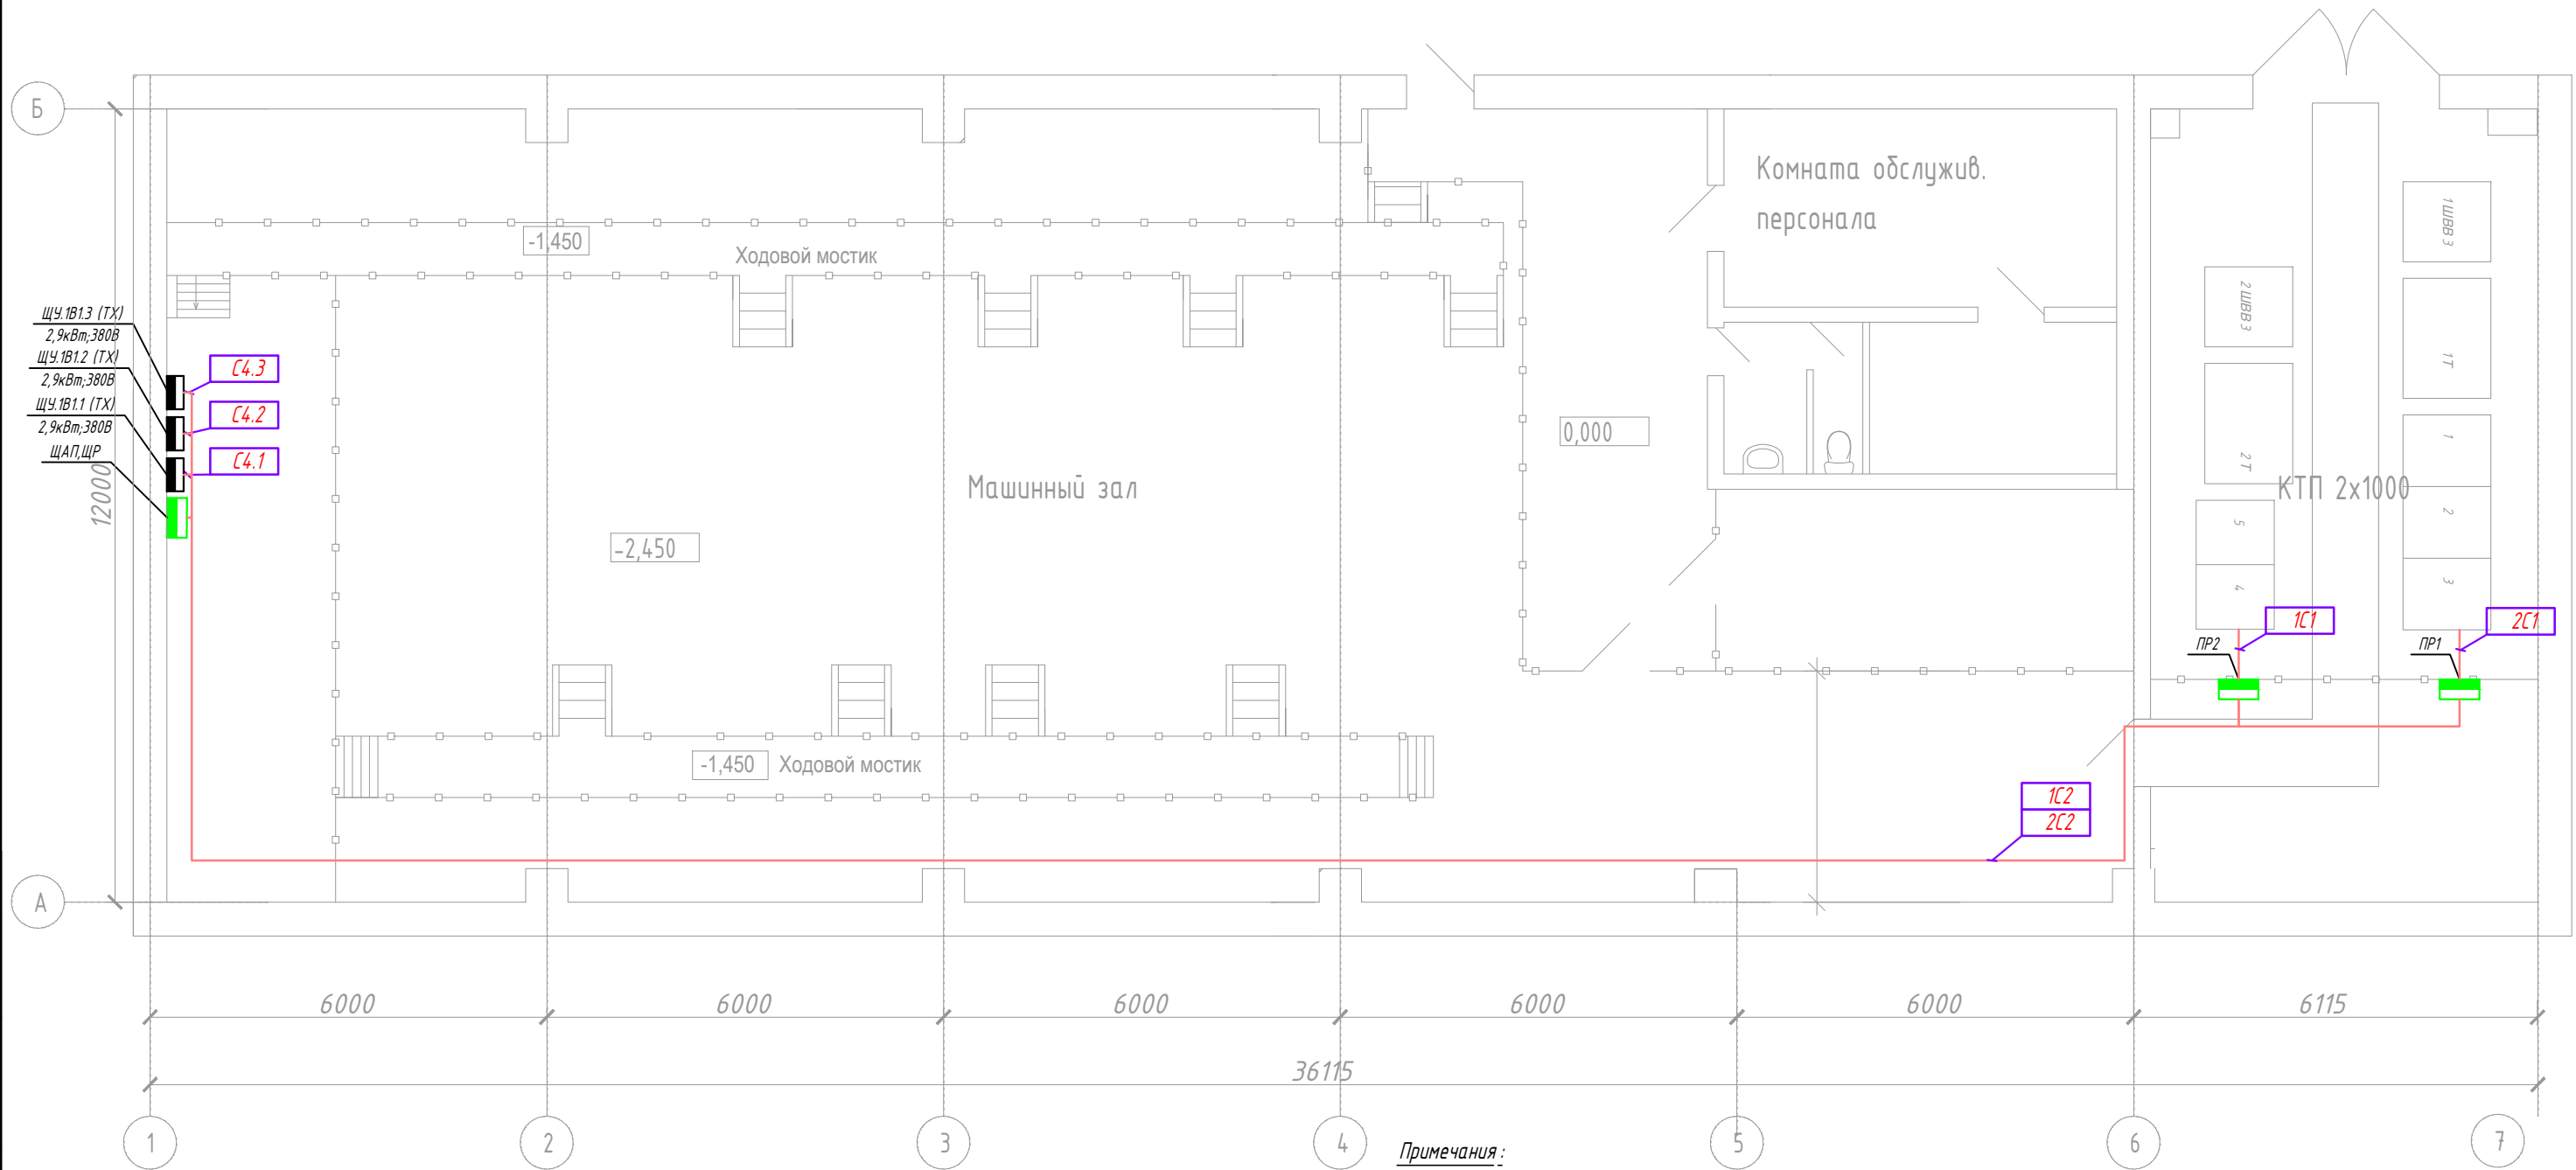

Примечания:

1. Изделия должны иметь сертификат соответствия Госстандарта России.
2. Электропроводку выполнить кабелем ВВГнг (А)-LS открыто в металлических лотках и ПВХ трубах (в технических помещениях, опуски к распределительным шкафам).
3. Заготовку лотков и кабелей производить, после контрольного промера трассы.
4. Трассировку магистральных линий уточнить при монтаже.
5. Все металлические нетоковедущие части электроустановок подлежат заземлению.
6. Проходы кабеля через стены и перекрытия заделать огнестойким легко удаляемым составом.
7. При выполнении электромонтажных работ руководствоваться СНиП 3.05.06.-85.
8. Все подключения выполнить в установочных коробках

Условные графические обозначения

- H-2 Номер группы
- Линия проводки
- щит силовой
- щит управления (комплектный)

						6425-21-ЭМ 2			
						Станция водоподготовки на территории УВС третьего подъема в ЗАТО г. Радужный Владимирской области			
Изм.	Кол. уч.	Лист	№ док.	Подп.	Дата	Силовое электрооборудование	Стадия	Лист	Листов
Разработал		Кузнецов		<i>Кузнецов</i>	08.22	Насосная станция 3-го подъема	Р	3	
Проверил		Плутарь		<i>Плутарь</i>	08.22				
Н. контр.		Склянкин		<i>Склянкин</i>	08.22	План силового оборудования. Заземление. Насосная станция 3-го подъема			
ГИП		Иванов		<i>Иванов</i>	08.22				

ВЛАДИМИРГРАЖДАНПРОЕКТ

Согласовано

Инв. № подл.	Подп. и дата	Взам. инв. №		

Спецификация оборудования, изделий и материалов

Позиция	Наименование и техническая характеристика	Тип, марка, обозначение документа, опросного листа	Код оборудования, изделия, материала	Завод-изготовитель	Единица измерения	Количество	Масса единицы кг	Примечания
1	2	3	4	5	6	7	8	9
1. Щитовое и комплектное электрооборудование								
	Электрощит ЩАП-23/25А/ВРЧ8208-ЩАП0-3069-54УХЛ3 3 фазный 380/220В IP54			МПО Электромонтаж	компл	1		Согласно схеме
	Пункт распределительный ПР11-3048 ввод 3р 1х160А отходящие 3р 3х100А IEK	ПР11-3048		ИЕК	шт.	2		Согласно схеме
	Щит распределительный навесной ЩР в составе:			компл.	шт.	1		
	Корпус металлический распределительный	ТИТАН 3 ЩРН-12 (240х330х120мм) IP54 IEK		ИЭК	шт.	1		
	Выключатель нагрузки модульный, трехполюсный, 32А	ВН-32 3Р 32А IEK		ИЭК	шт.	1		
	Автоматический выключатель, 16А, 3800В, 6кА	ВА47-60 3Р 16А 6кА С IEK		ИЭК	шт.	3		
	Шина в корп изол на DIN-рейку ШНИ-6х9-14-К-С ИЭК			ИЭК	шт.	2		
2. Кабельные изделия								
	Кабель силовой с медными жилами, 1,0кВ, нг- негорючий, ПВХ пластика пониженной горючести и дымовыделения, низкотоксичный:							
	ВВГнг(А)-LS, 5х2.5мм ²			Россия	м	15		В ПНД трубе -8м, 7м в щите
	ВВГнг(А)-LS, 5х4мм ²			Россия	м	110		В сущ. каб. прямке -10 м, 8 м в щите, в ПНД тр. -92 м
	ВВГнг(А)-LS, 5х70мм ²			Россия	м	10		В сущ. каб. прямке -5 м, 5 м в щите
3. Электромонтажные материалы								
	Труба гофрированная ПНД d=32мм с зондом черная (25м) IEK	СТГ20-32-K02-025-1		ИЕК	м	100		
	Муфта труба-труба G132G черная (5шт/компл) IEK	СТА10D-G1G32-K02-005		ИЕК	шт.	5		
	Держатель с защёлкой CF32 черный IEK (50 шт. в упаковке)	СТА10D-CF32-K02-050		ИЕК	шт.	200		
4. Заземление и уравнивание потенциалов								
	Провод силовой с медными жилами, 1,0кВ, нг- негорючий, ПВХ пластика пониженной горючести и дымовыделения, низкотоксичный:							
	ПугВнг(А)-LS, 1х16мм ²			Россия	м	20		
	Наконечник кабельный JG-16 медный луженый IEK	UNP40-016-06-08		ИЕК	шт.	10		

Инд. № подл. Подп. и дата. Взам. инв. №

						6425-21-ЭМ 2.С0			
						Станция водоподготовки на территории УВС третьего подъема в ЗАТО г. Радужный Владимирской области			
Изм.	Кол. уч.	Лист	№ док.	Подп.	Дата	Силовое электрооборудование	Стадия	Лист	Листов
Разработал		Кузнецов		<i>Кузнецов</i>	08.22		Насосная станция 3-го подъема	Р	1
Проверил		Плутарь		<i>Плутарь</i>	08.22				
Н. контр.		Склянкин		<i>Склянкин</i>	08.22	Спецификация оборудования, изделий и материалов. Подключение УФ-обеззараживания в здании 3-го подъема.			
ГИП		Иванов		<i>Иванов</i>	08.22				
						ВЛАДИМИРГРАЖДАНПРОЕКТ			

