Государственное унитарное предприятие Владимирской области Головной проектный институт

ВЛАДИМИРГРАЖДАНПРОЕКТ



Станция водоподготовки на территории УВС третьего подъема в ЗАТО г.Радужный Владимирской области

РАБОЧАЯ ДОКУМЕНТАЦИЯ

Силовое электрооборудование. Насосная станция 3-го подъема

6425-21-3M2

Муниципальный контракт 62 от 09 июня 2021г

Заказчик: МКУ "ГКМХ"

Государственное унитарное предприятие Владимирской области Головной проектный институт

ВЛАДИМИРГРАЖДАНПРОЕКТ



Станция водоподготовки на территории УВС третьего подъема в ЗАТО г.Радужный Владимирской области

РАБОЧАЯ ДОКУМЕНТАЦИЯ

Силовое электрооборудование. Насосная станция 3-го подъема

6425-21-3M2

Муниципальный контракт 62 от 09 июня 2021г

Заказчик: МКУ "ГКМХ"

ВЛАДИМИР 2022

	ОБОЗНА ЧЕНИЯ	НАИМЕНОВАНИЕ	ПРИМЕЧАНИЕ
		Электроснабжение. Наружное освещение.	
64 <i>25-21</i>		Силовое электрооборудование. Станция водоподготовки	
6425-21		подземных вод производительностью 4800 м 3/ сут Силовое электрооборудование. Насосная станция 3–го	
		подъема	
	Ведомость рабо	 чих чертежей основного комплекта 6425–21-	. ЭМ 2
ЛИСТ		НАИМЕНОВАНИЕ	ПРИМЕЧАНИЕ
1	Общие данные		
2	Схема однолинейная принцип	<i>ЦаЛьная</i>	
3	План силового оборудования Насосная станция 3-го пода		
	רוטניו עם –כי אוועהעהאיין אייניין אייניין	ocriu	
	ВЕДОМОСТ	Ь ССЫЛОЧНЫХ И ПРИЛАГАЕМЫХ ДОКУМЕНТОВ	
	ОБОЗНА ЧЕНИЯ	НАИМЕНОВАНИЕ	ПРИМЕЧАНИЕ
		Ссылочные документы	
		Прилагаемые документы	
64 <i>25-21</i>	– ЭМ 2. CO	Спецификация оборудования, изделий и материалов	
терр	огических, санитарно-а итории Российской Фе	решения, принятые в чертежах проекта соответвтую гигиенических, противопожарных и других норм, де гдерации, и обеспечивают безопасную для жизни и рълюдении предусмотренных рабочими чертежами мероприятий	йствующих на здоровья люд
	Главный инжен	ер проекта (Иванов)	
	вором, не имеет права	пользовать данную документацию только на цели, передавать ее третьим лицам и разглашать содержащи «Владимиргражданпроект» (ст.762 ГК РФ)	

ОБЩИЕ УКАЗАНИЯ

В настоящем разделе рабочей документации, разработанной ООО ГУП «Владимиргражданпроект», рассматриваются пероприятия по электроснабжению устанавливаемых установок УФ обеззораживания в существующем здании насосная танция 3-го подъема.


Рабочая документация разработана на основании технического задания на проектирование, технологической части проекта и других смежных разделов.

Электроснабжение


Подключение к существующей электроустановке осуществляется от шин РУНН 0.4 кВ ТП В –8. В помещении ТП В –8 устанавливаются шкафы напольные типа ПР 11–3048, от которых двумя взиморезервирующими линиями осуществляется подключение ящика ЩАП –23 и щита распределительного ЩР. Проводка прокладывается открыта по конструкциям в ПНЛ трибе.

В проекте принята система заземления TN-C-S. В качестве защитных PE-проводников используется отдельная жила кабелей. Проводка выполнена кабелем марки ВВГнг(A)-LS.

						6425-21- 3M 2					
Изм.	Кол. уч	Лист	№ док.	<i>Пр</i> др.	Дата	Станция водоподготовки на территории УВС третьего подъема в ЗАТО г. Радужный Владимирской области					
Разра	ιδοπαл	Кузнец	ιοβ	Aly	08.22	Силовое электрооборудование	Стадия	Лист	Листов		
Прове	рил	Плутс	грь	- Fran	08.22	Насосная станция 3-го подъема	Р	1	3		
Н. кон ГИП	онтр. Склянкин <i>(</i>) Иванов		Burk	08.22 08.22	Общие данные		Общие данные		MPFPAX	AHTIPOEKT	

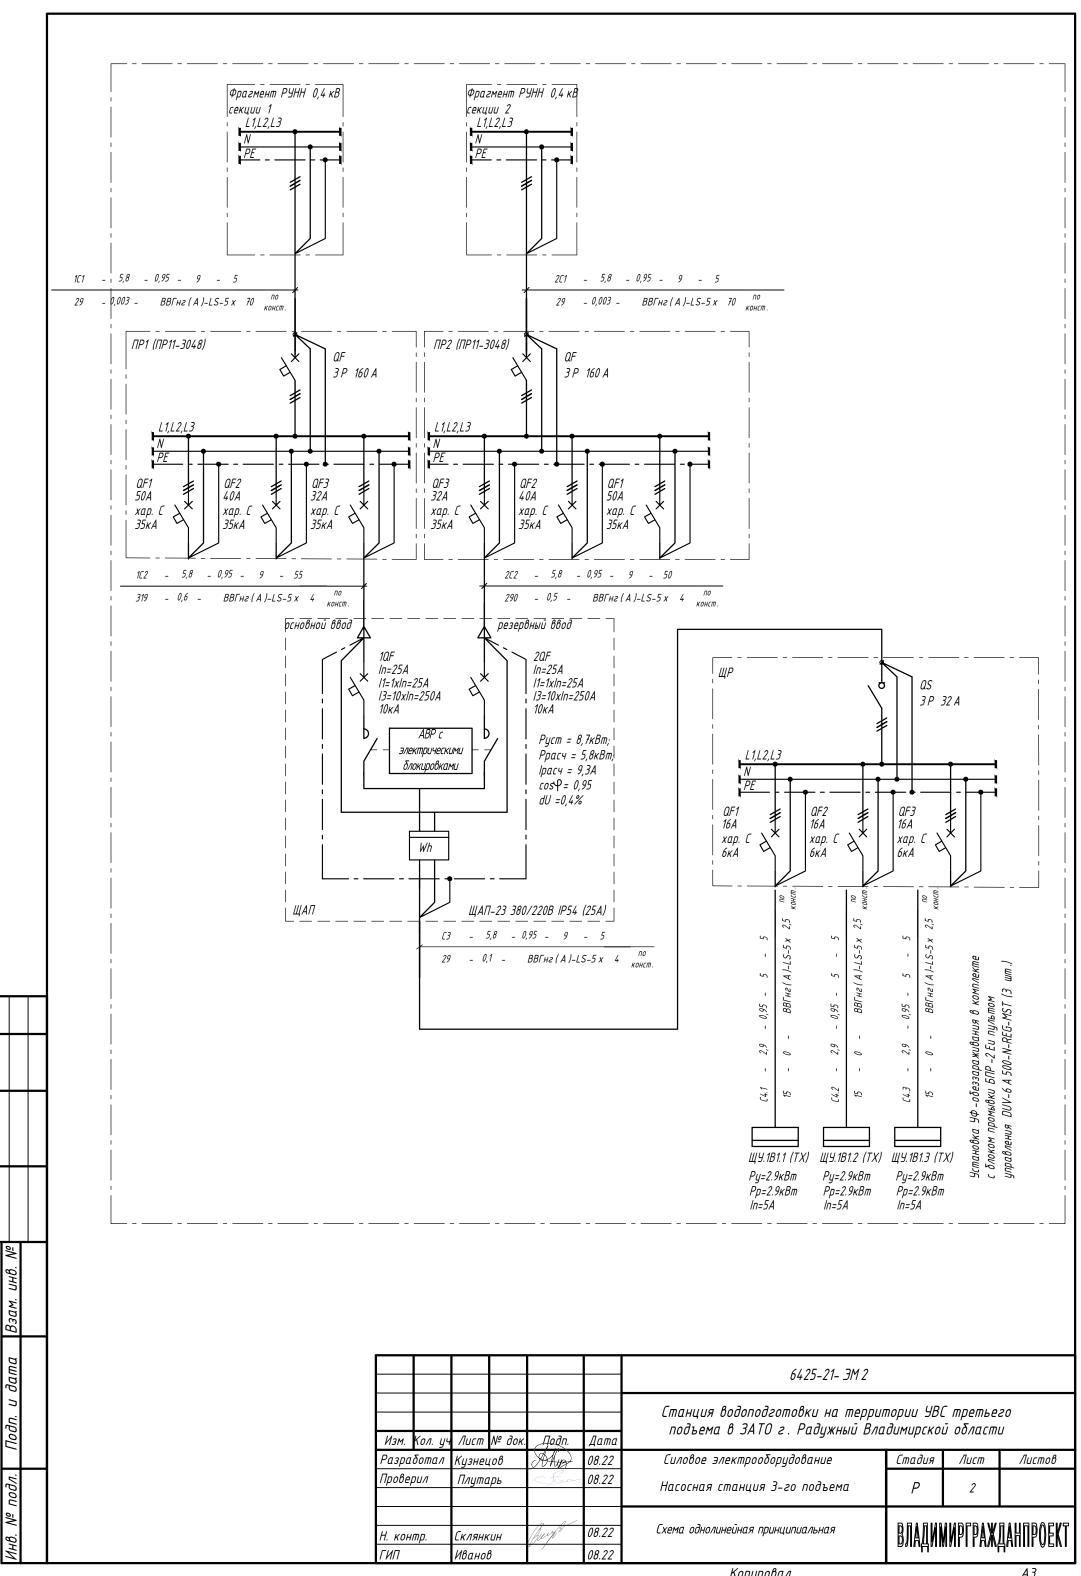

Согласовано

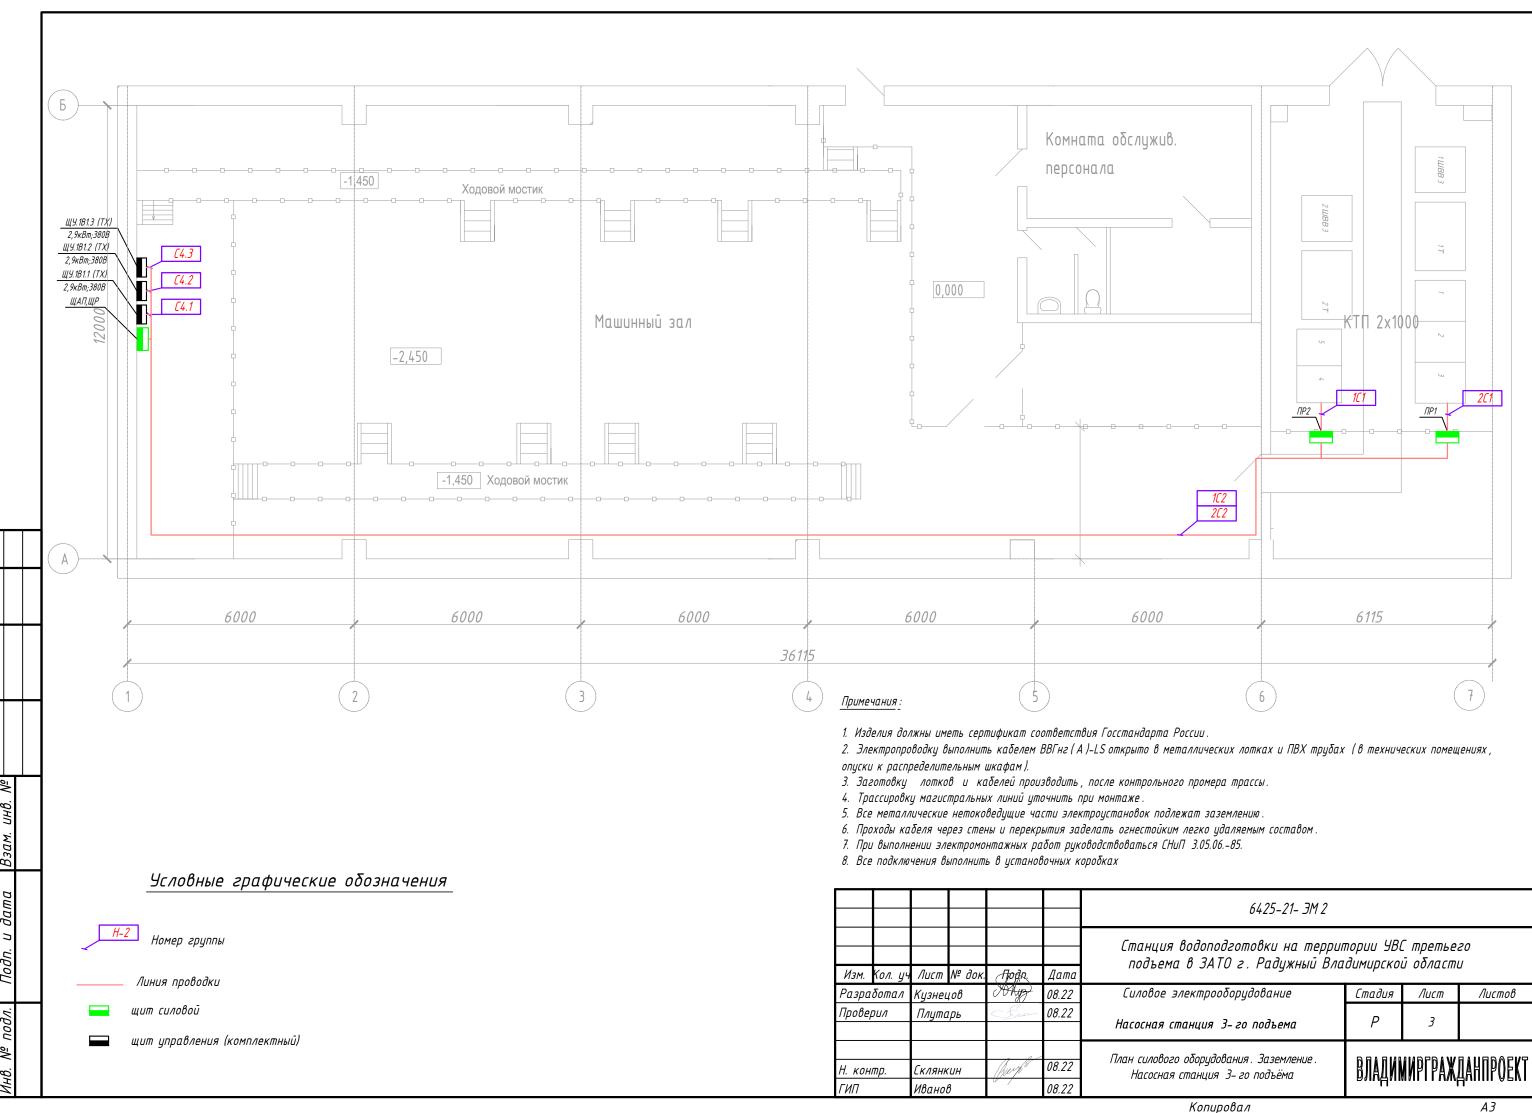

Позиция	Наименование и техническая характеристика	Тип, марка, обозначение документа, опросного листа	Код оборудования, изделия, материала	Завод- изготовитель	Единица измерения	Коли- чество	Масса единицы кг	Примечания
1	2	3	4	5	6	7	8	9
	1. Щитовое и комплектное электрооборудование							
	Электрощит ЩАП-23/25A/BPY8208-ЩАПО-3069-54YXЛЗ З фазный 380/220B IP54			МПО Электромонтаж	КОМПЛ	1		Согласно схеме
	Пункт распределительный ПР11-3048 ввод 3р 1х160А отходящие 3р 3х100А IEK	ПР11-3048		ИЕК	шт.	2		Согласно схеме
	Щит распределительный навесной ЩР в составе:			компл.	шт.	1		
	Корпус металлический распределительный	TITAN 3 ЩРн-12 (240х330х120мм) IP54 IEK		ИЗК	шт.	1		
	Выключатель нагрузки модульный, трехполюсный, 32А	BH-32 3P 32A IEK		ИЗК	шт.	1		
	Автоматический выключатель,16А, 3800В, 6кА	ВА47-60 ЗР 16A 6кA С IEK		ИЗК	шт.	3		
	Шина в корп изол на DIN-рейку ШНИ-6x9-14-К-С ИЗК			ИЗК	шт.	2		
	2. Кабельные изделия							
	Кабель силовой с медными жилами, 1,0кВ, нг- негорючий, ПВХ пластика пониженной горючести и дымовыделения, ниэкотоксичный:							
	ВВГнг(A)-LS, 5x2.5mm2			Россия	М	15		В ПНД трубе -8м, 7м в щи
	ВВГнг(A)-LS, 5x4mm2			Россия	М	110		В сущ. каб. приямке -10 8 м в щите, в ПНД тр
	ВВГнг(A)-LS, 5x70мм2			Россия	М	10		В сущ. каб. приямке -51 5 м в щите
	3.Электромонтажные материалы							
	Труба гофрированная ПНД d=32мм с зондом черная (25м) IEK	CTG20-32-K02-025-1		ИЕК	М	100		
	Муфта труба-труба Gl32G черная (5шт/компл) IEK	CTA10D-GIG32-K02-005		ИЕК	шт.	5		
	Держатель с защёлкой CF32 черный IEK (50 шт. в упаковке)	CTA10D-CF32-K02-050		ИЕК	шт.	200		
	4. Заземление и уравнивание потенциалов							
	Провод силовой с медными жилами, 1,0кВ, нг- негорючий, ПВХ пластика пониженной горючести и дымовыделения, низкотоксичный:							
	ПуГВнг(A)-LS, 1х16мм2			Россия	М	20		
	Наконечник кабельный JG-16 медный луженый IEK	UNP40-016-06-08		ИЕК	шт.	10		

						6425-21- 3M 2.CO						
Изм. Кол. уч Лист № докПодп. Дата		Дата	Станция водоподготовки на территории УВС третьего подъема в ЗАТО г. Радужный Владимирской области									
		Хузнец		Додп. Жиз	08.22	Силовое электрооборудование	Стадия	Лист	Листов			
Проверил		Плутарь 🗇		Fre	08.22	Насосная станция 3-го подъема	Р	1				
Н. контр. ГИП		Склянк Иванов		Junt	08.22 08.22	Спецификация оборудования, изделий и материалов . Подключение УФ -обеззараживания в здании З го подъёма .	ВЛАДИМИРГРАХДАНПР		ДАНПРОЕКТ			

Копировал

A3

									ВЕДОМОСТЬ ОБЪЕМОВ РА	БОТ			B0P
			Поз.			Наим	еновани	e u me	ехническая характеристика	Ед. изм.	Кол- во	Прим	1ечание
							1.	Демо	нтаж оборудования				
									таж оборудования				
		2.1 Монтаж навесного щита ЩАП-23							4Π-23	шт.	1		
		2.2 Монтаж пункта распределительного навесного ПР11–3048							пельного навесного ПР11-3048	шт.	2		
	2.3 Монтаж щита распределительного навесного ЩР							ельного навесного ЩР	шт.	2			
	2.4 Монтаж аппаратов в щит до 1кВ трёхполюсных							до 1кВ трёхполюсных	шт.	4			
2.5 Монтаж кабеля ВВГнг(A)-LS,						καδελ	я ВВГнг	(A)-LS	, 5х2.5мм2 по конструкциям	М.П.	15		
			2.6	Moi	нтаж	καδε/	я ВВГнг	М.П.	110				
			2.7	Moi	чтаж	καδελ	ія ВВГнг	(A)-LS	, 5х70мм2 по конструкциям	М.П.	10		
F			2.8	Moi	Монтаж трубы ПВХ d32						100		
			2.9	Moi	чтаж	прово	да ПуГВ	М.П.	20				
овано													
Согласовано													
O													
	<u>-</u> 2	_											
	Взам.инв. №												
	Baan												
ľ							ı	1					
	ата								6425-21-3M2.	CO.BOP			
	і юдп. и дата								Станция водоподготовки на террит	=	· ·		подъема
ŀ	0		изм. кол. //ист № док. Нодп. Дата					в ЗАТО г. Радужный Влад	· · · · · · · · · · · · · · · · · · ·				
ŀ	+		Разра	δ.	Кузне	нецов УНДУ 10.22			Система электроснабжения. Подключение УФ-обеззараживания в здании	Стади	я Лист	m	Листов
	Инв. № подл.								Зго подъёма.	Р	1		2
	HB. №								Ведомость объемов работ	ВЛАДИ	МИРГРА	ЖДАНГ	TP0EKT
1	_		ГИП		Ивано	β		10.22	·				

	ВЕДОМОСТЬ	ОБЪЕМОВ ПУСКОНАЛАД	ОЧНЫХ	РАБО)T	ВПНР
Поз.	Наименование и техническая	характеристика	Ед. изм.	Кол- во	Прим	1ечание
	3. Пусконаладочн	υο ραδοπιι				
3.1	Проверка наличия цепи между заземлит элементом		100 точек	1		
3.2	Замер полного сопротивления цепи «фаза-нуль»		1 то- копр	8		
3.3	Измерение сопротивления изоляции меггометром кабельных и других линий напряжением до 1кВ		1 лин.	8		
3.4	Пусконаладка устройства АВР		Шт.	1		

| Sam. индоргания | Sam. индерентация | Sam. индоргания | Sam. индерентация | Sam. индоргания | Sam. индерентация | Sam. индоргания | Sam. индерентация | Sam. индоргания | Sam. индерентация | Sam. индерентация | Sam. индоргания | Sam. индоргания | Sam. индоргания